ООО "ВИРА-АРТСТРОЙ"

Аттестат компетентности
Регистрационный номер 000397-Э(2)от 8 ноября 2010 года
Действителен по 7 ноября 2013 года

ПРОЕКТ

Электроснабжение квартиры

По адресу: г.Москва, Нагатинская наб., д.18, к.1, кв.25

Заказчик: Сонников А.В.

"Согласовано"

При условии согласования с сетевым предприятием и энергоснабжающей организацией

Главный инженер проекта Яковлев И.Л. Разработан:12.08.2011 изменения от: изменения от:

то киненемки:

то киненемки:

Москва 2011 г.

	Ведомость рабочих чертежей основного комплекта ЭОМ										
Лист	Наименование	Примечание									
	Титульный лист										
1	Ведомость рабочих чертежей основного комплекта ЭОМ										
2	Ведомость ссылочных и прилагаемых документов										
3	Общие указания										
4	Мероприятия по охране труда и технике безопасности										
5	Расчетная однолинейная схема электрических соединений										
6	Расчетная однолинейная схема электрических соединений (продолжение)										
7	План групповой осветительной электросети										
8	План силовой распределительной электросети										
9	План силовой распределительной сети (теплый пол)										
10	План проводников дополнительной системы уравнивания потенциалов										
11	Схема системы дополнительного уравнивания потенциалов										
12	План размещения светильников										
13	План датчиков протечки воды.										
14	Электрофурнитура										
15	Спецификация оборудования										

Технические решения, принятые в рабочих чертежах, соответствуют требованиям экологических, санитарно-гигиенических, противопожарных и других норм, действующих на территории РФ, и обеспечивают безопасную для жизни и здоровья людей эксплуатацию объекта при соблюдении решений, предусмотренных настоящим проектом.

Главный инженер проекта Яковлев И.Л.

инд.№

Подп. и дата

						ВИРА.700-12-08.ЭОМ				
				_		Заказчик:Сонников А.В.				
Изм	Кол.уч	Лист	N док	Подп.	Дата					
		Зайцев				г.Москва,	Стадия	Лист	Листов	
Прове	рил	Яковлев			нагатинская наб., д.18, к.1, кв.25	Р	4	1.5		
Нач. о	Нач. отдела Яковлев		ев			Пагатинская нас., д. 16, к. 1, кв.25	Р	1	15	
								^	00	
ГИП	ГИП Яковлев		ЭВ			Ведомость рабочих чертежей основного комплекта ЭОМ	ООО "Вира - Артстр			
Заказч	зчик Сонников				ROWINGERIA GOIVI					

ВЕДОМОСТЬ ССЫЛОЧНЫХ И ПРИЛАГАЕМЫХ ДОКУМЕНТОВ

Обозначение	Наименование	Примечание
	Ссылочные документы	
ПУЭ Изд.6,7 Энергоатомиздат	Правила устройства электроустановок. Изд. 6,7	
СНиП05.06-85	Электротехнические устройства	
СП 31.110-2003	Свод правил (Проектирование и монтаж электроустановок жилых и общественных зданий)	
	Прилагаемые документы	
	Спецификация оборудования	

						ВИРА.700-12-08.ЭОМ			
Изм	Коп ми	Пист	N док	Подп.	Дата	Заказчик:Сонни	ков А.	В	
				dok Hodii. A	дата		0 -		
Разра		ботал Зайцев		айцев			г.Москва,	Стадия	Лист
Прове	рил	Яковлев				Нагатинская наб., д.18, к.1, кв.25	Р	0	1.5
Нач. с	отдела	Яковл	ев			Пагатинская нас., д. го, к. г, кв.25	F	2	15
ГИП		Яковлев		BB B		Ведомость ссылочных и прилагаемых документов		"Вира - А)ОО .ртстрой"
Заказч		Сонник	ЮВ			документов			

		электроспасожение квартиры по проскту внутреннего электрооборудования дома осуществляется от этажного щита обеспечения энергией (ЩОЭ) по кабелю ПВ1-5 (1х10)или аналогу. Присоединение питающего кабеля в этажном щите осуществляется к трехполюсному рубильнику 63А с напряжением распределительной трехфазной сети 380В при глухозаземленной нейтрали. Подключение щита квартирного осуществляется через автомат ВА66-29 В25. В щитке квартирном ЩК на вводе устанавливается противопожарное УЗО F202-AC 40/0,1.	-
		1.3 Установленная мощность электроприемников квартиры составляет Руст.= 17.4кВт, Ррасч=14кВт при $Cos\phi$ =0.93	
		1.4 Расчетные сечения проводов и номинальные токи аппаратов защиты и коммутации выбраны исходя из установленной мощности и режимов работы электроприемников.	-
Согласовано		1.5 Сеть электроосвещения помещений квартиры выполнить от ЩК кабелем NYM 3x1.5. Питание встраиваемых светильников, люстр и бра выполнить на напряжение 220В, светодиодной подсветкичерез понижающие трансформаторы. Групповую сеть розеток выполнить кабелем NYM 3x2.5 в ПВХ-трубах, проложенным по стенам и конструкциям скрыто в бороздах, а за подвесным потолком скрыто в ПВХ-трубах. Во всех реконструируемых помещениях розеточная и осветительная сети выполняются раздельно.	
jö	Взам. инд.№	1.6 Для защиты от поражения электрическим током при эксплуатации электрических сетей и электроприемников все металлические нетоковедущие части электроустановок занулить при помощи нулевого защитного провода РЕ в квартирном щите. Для потребителей розеточной сети применить УЗО с током утечки до 30 мА.	
	Подп. и дата	1.7 Электропроводка должна обеспечивать возможность легкого распознания по всей всей длине проводников по цветам в соответствии с требованиями ПУЭ п.1.1.29	
	в.№ подп.		

1. ОБЩИЕ УКАЗАНИЯ.

1.1 Настоящий проект разработан на основании задания Заказчика в соответствии с требованиями ПУЭ-98, СП31-110.2003 и ГОСТ Р 50571.1-2009 и распространяется на

электроснабжение квартиры жилого дома по адресу:

г.Москва, Нагатинская наб., д.18, к.1 кв.25

1.2 Электроснабжение квартиры по проекту внутреннего

2. учет электроэнергии. Для учета электроэнергии проектом электроснабжения дома предусмотрена установка в ЩОЭ трехфазного счетчика марки
Меркурий 230ART прямого включения на ток 5-50A.
3. УКАЗАНОМ ОП RNHAEANY.
3.1 Монтаж распределительной и групповой сети выполнить в соответствии с принципиальной электрической схемой и планами электропроводки с соблюдением требований ПУЭ и СНиП-III-93.
3.2 Групповые сети, указанные в п.1.5, проложить кабелем NYM в ПВХ-трубах: - за подвесными потолками - скрыто
- по обычным стенам - скрыто в штробах с последующим заштукатуриванием;
- в монолитных стенах-под слоем штукатурки без штробления; - по полу - скрыто в стяжке. Все трубы должны иметь пожарный сертификат, соответствующий НПБ 246-97.
3.3 Спуски к розеткам, светильникам освещения (люстрам), светильникам настенным типа БРА, выключателям выполнить тем же кабелем, который проложить скрыто в штробах или под слоем штукатурки для монолитных стен в ПВХ трубах. Распайку медных жил кабеля произвести в установочных коробках под зажи
Для освещения помещений использовать светильники с лампами накаливания. Светильники разместить, как показано на схеме расположения осветительных приборов. Выключатели установить на высоте 1.0 м от уровня пола, кроме указанных отдельно.
Штепсельные розетки в жилых помещениях установить на высоте 0.25 м от уровня пола, кроме указанных отдельно. Штепсельные розетки и светильники в ванной комнате и санузле смонтировать в 3 зоне по ГОСТ Р 50571.11-96 на расстоянии не менее 0.6 м от ванн, раковин, умывальников. Электрооборудование, устанавливаемое Заказчиком в этих помещениях, должно соответствовать требования ПУЭ п 7.1.47. Все штепсельные розетки, устанавливаемые в зоне 3,
должны быть влагозащитными. Штепсельные розетки должны быть оборудованы защитными шторками.

трубами водопровода и отопления не менее 0,5 м, кабелями слабых

токов- не менее 0,3 м.

						ВИРА.700-12-08.ЭОМ				
Мзм	Кол.уч	Лист	N док	Подп.	Дата	Заказчик:Сонни	ков А.	В		
1		Зайцев				г.Москва,	Стадия	Лист	Листов	
Прове	рил	Яковлев				п.москва, Нагатинская наб., д.18, к.1, кв.25	Р	3	15	
Нач. с	отдела	Яковл	ев					3	13	
ГИП		Яковлев Сонников				Общие указания		ООО "Вира - Артстрой"		

4. МЕРОПРИЯТИЯ ПО ОХРАНЕ ТРУДА И ТЕХНИКЕ БЕЗОПАСНОСТИ.

- 4.1 Настоящим проектом предусмотрено:
- подключение электрооборудования, расположенного в зоне 1,должно производиться кабелем в ПВХ оболочке через сальниковый ввод, обеспечивающий степень защиты не менее IP55;
- установка соединительных коробок в зонах 1 и 2 не допускается, при установке коробок в зоне 3 они должны иметь степень защиты не менее 1P44;
- установка УЗО на линии питания ванной является обязательной;
- открытые и сторонние проводящие части изделий и оборудования, а также защитные проводники должны быть подключены к дополнительной системе уравнивания потенциалов.

В ванной комнате и санузле в целях электробезопасности выполнить дополнительную систему уравнивания потенциалов в соответствии с ПУЭ п.1.7.83 издание 7, для чего электрооборудование и все проводящие части оборудования, нахолящиеся в этих помещениях, соединить гибким проводом марки ПВ1 1х4 с коробками КУП

находящиеся в этих помещениях, соединить гибким проводом марки ПВ1 1х4 с коробками КУП устанавливаемыми внутри каждого влажного помещения в доступном для обслуживания месте. Коробки уравнивания потенциалов подключить к РЕ-шине квартирного щита проводом ПВ3 1х6. Все гибкие провода дополнительной системы уравнивания потенциалов должны быть проложены в ПВХ трубе.


Электрооборудование, устанавливаемое заказчиком в ванных комнатах, душевых и санузлах должно иметь степень защиты не менее IP44.

Все устанавливаемое в помещениях квартиры электрооборудование должно иметь сертификат соответствия Госстандарта РФ.

4.2 Противопожарные мероприятия обеспечиваются:

- выбором автоматических выключателей защиты электросетей от перегрузки и токов короткого замыкания со временем отключения менее 0,4 сек;
- выбором марок кабелей и проводов в оболочке, нераспространяющих горение, а также способов их прокладки;
- 4.3 Работы проводить в соответствии с требованиями СНиП 3.05.06-85. Ответственным за правильную организацию и безопасность проведения работ является руководитель этих работ.

						ВИРА.700-1	12-08.9	MC	
Изм	Копуш	Пист	N док	Подп.	Дата	Закавчик:Сонни	сов А.	В	
		Зайцев		подп.	дата		Стадия	Лист	Листов
Газрас	Разработал	заицев		заицев		г.Москва,	Стадия	TINCI	ЛИСТОВ
Прове	рил	Яковл	ев			Нагатинская наб., д.18, к.1, кв.25	Р	4	1.5
Нач. о	тдела	Яковл	ев			Пагатипокая пас., д. го, к. г, кв. 20	F	4	15
ГИП		Яковл	ев			Мероприятия по охране труда и технике безопасности		С "Вира - А)ОО .ртстрой"
Заказч	Заказчик	Сонников				OCSONIA CHOCT VI		, , , , , , ,	

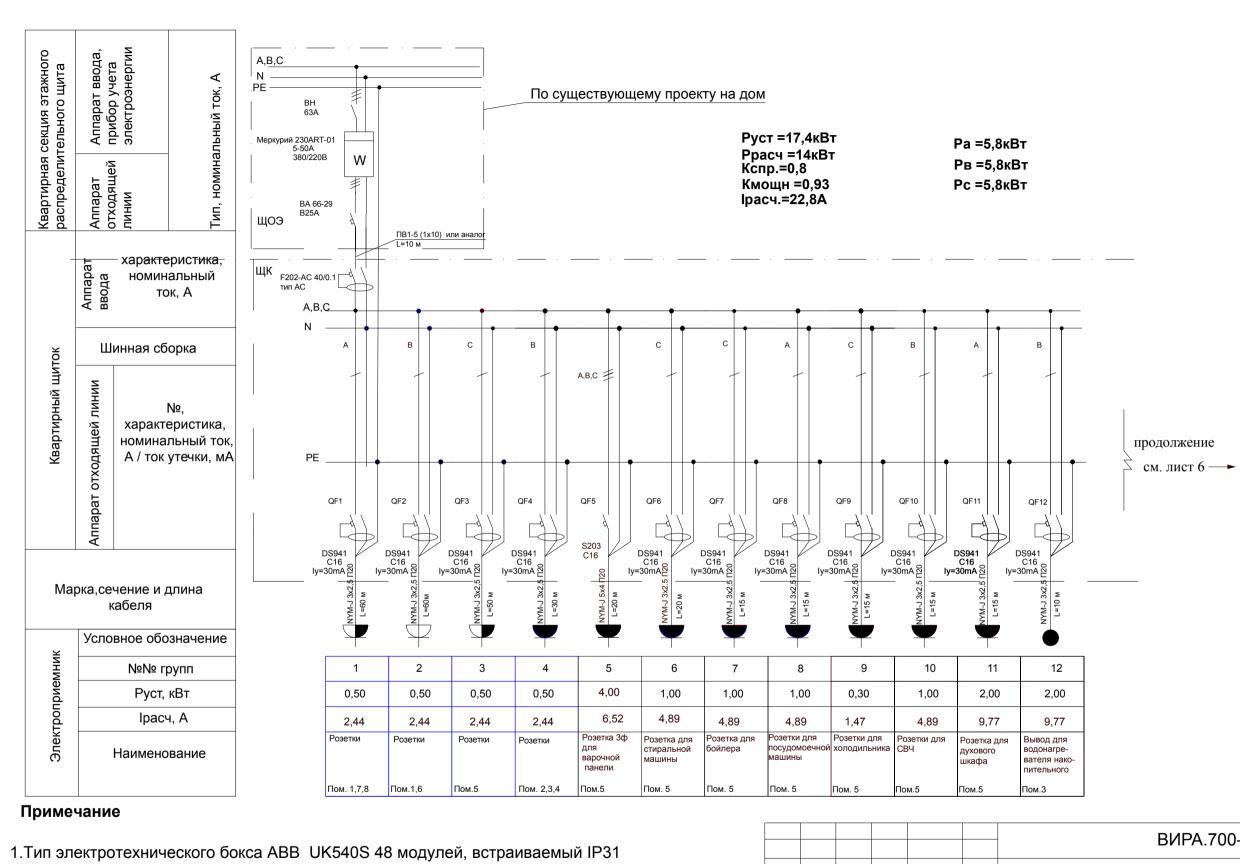


- 2. Выделенная мощность Ррасч=14кВт при U=380В.
- 3. Допускается замена автоматов и кабельной продукции на аналог, не ухудшающий условия Технические характеристики указанного оборудования обязательно соблюдать при монтаже
- 4. Длины кабелей уточняются при монтаже, провод ПУНП к прокладке запрещен.
- 5. Лоджия отделана токонепроводящими и негорючими материалами.


	_									
						ВИРА.700-12-08.ЭОМ				
Изм	Кол.уч	Лист	N док	Подп.	Дата	Заказчик:Сонни	ков А.	В		
Разра		Зайце				r.Maaypa	Стадия	Лист	Листов	
Прове	рил	Яковлев		Яковлев		г.Москва, Нагатинская наб., д.18, к.1, кв.25	Р	5	15	
Нач. с	отдела	Яковл	ев			Пагатиновая насі, д. го, в. т, кв.20	'	5	13	
ГИП		Яковлев		Яковлев			Расчетная однолинейная схема электрических соединений	ООО "Вира - Артстрой"		
Заказч	Заказчик		ОВ			олоктри тооких ободинении				


Подп. и дата Взам.


Инв.№ подп. Подп. и

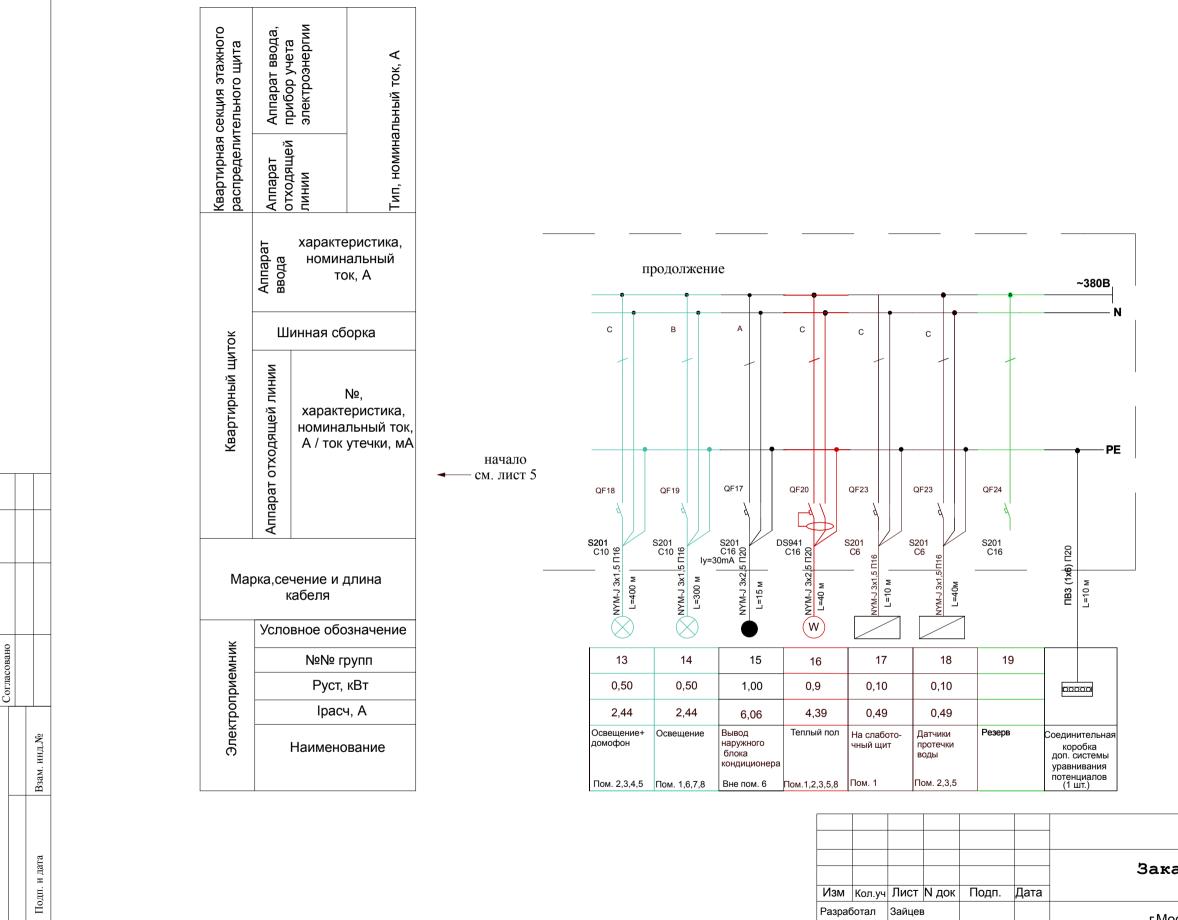


						ВИРА.700-12-08.ЭОМ			
						Заказчик:Сонников А.В			
Изм	Кол.уч	Лист	N док	Подп.	Дата				
•	Зайцев Яковлев				г.Москва,	Стадия	Лист	Листов	
					Нагатинская наб., д.18, к.1, кв.25	Р	6	1.5	
Нач. с	Нач. отдела	Яковлев				Пагатинокал нас., д. го, к. г, кв.20		6	15
							000		
	Яковлев Сонников				Расчетная однолинейная схема электрических соединений (продолжение		ООО "Вира - Артстрой"		
					электрических соединении (продолжение	· ·			

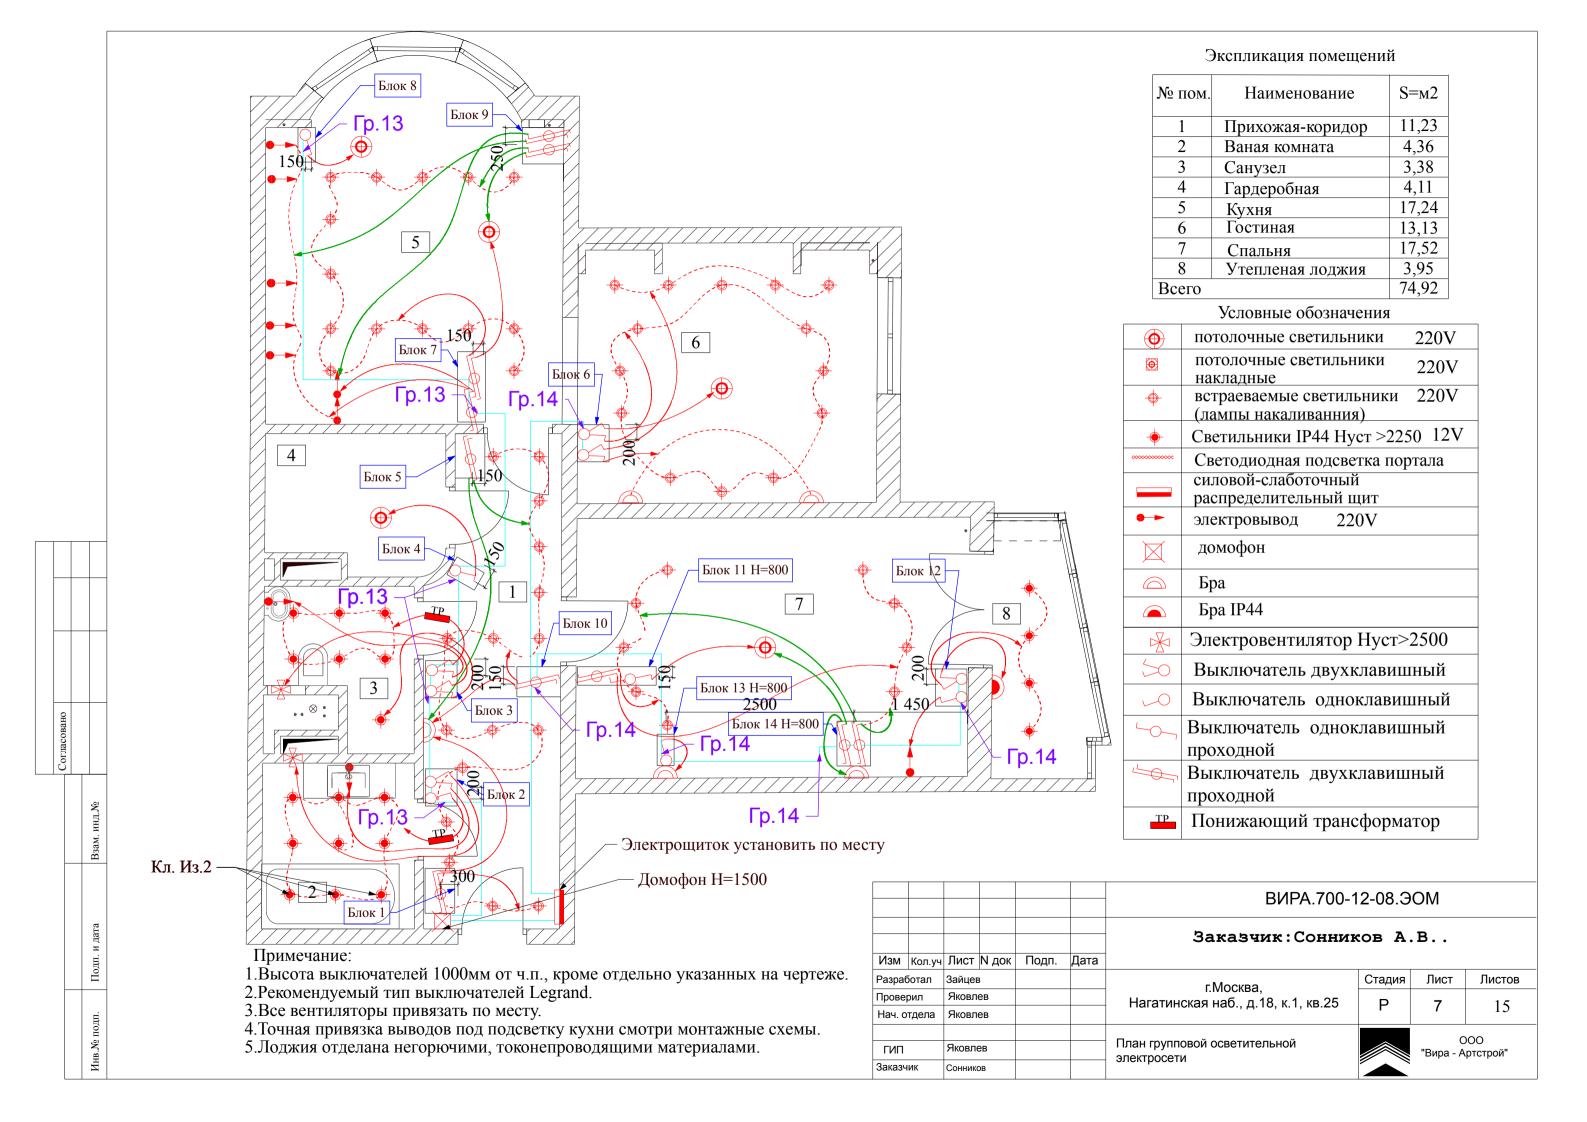


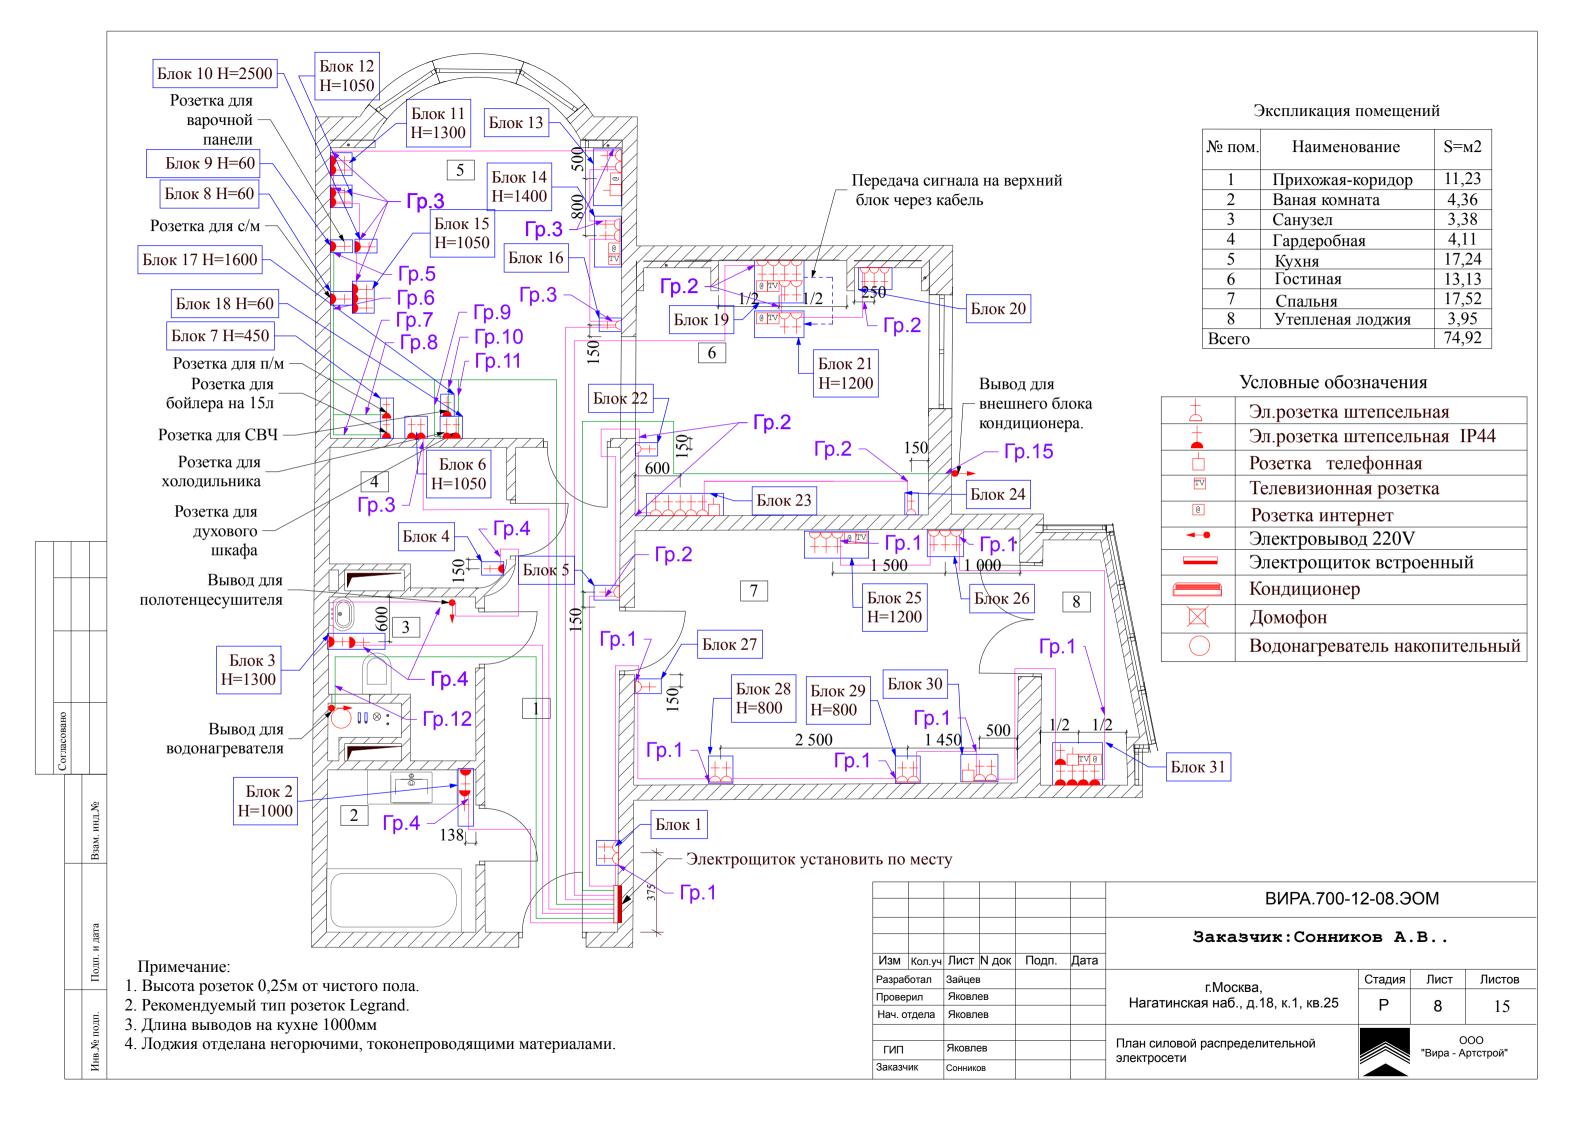

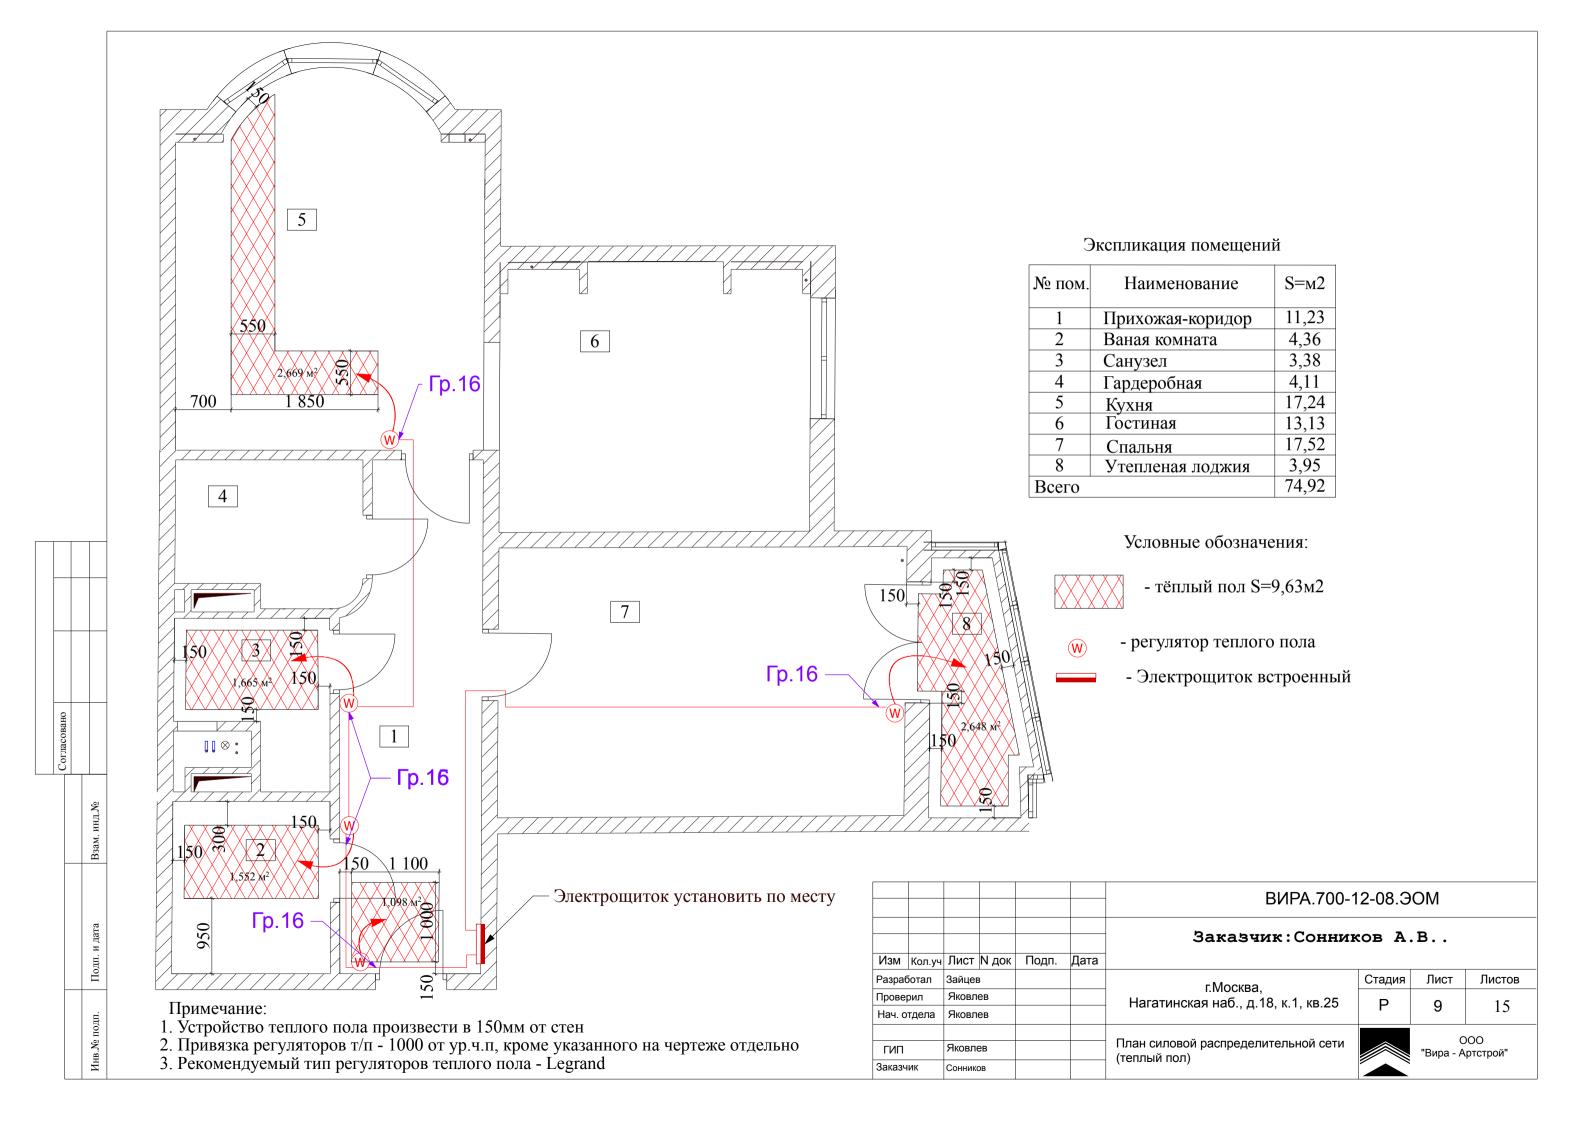

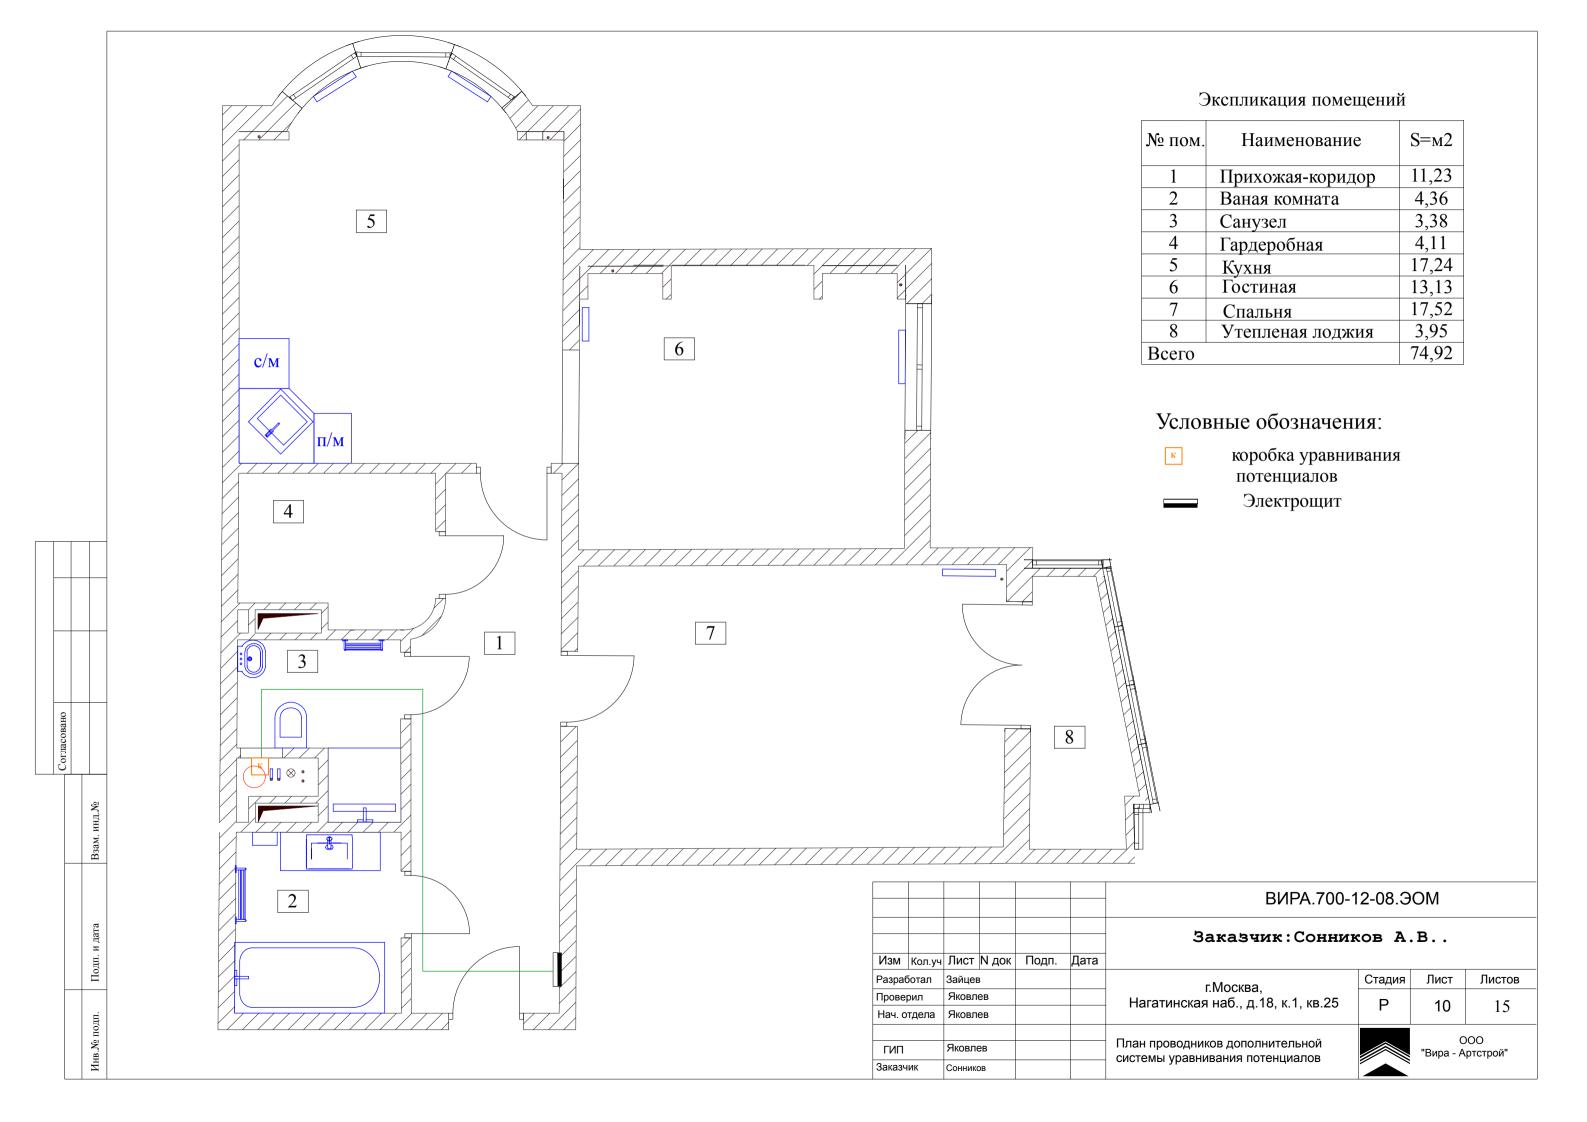

Ванная (Пом.2)

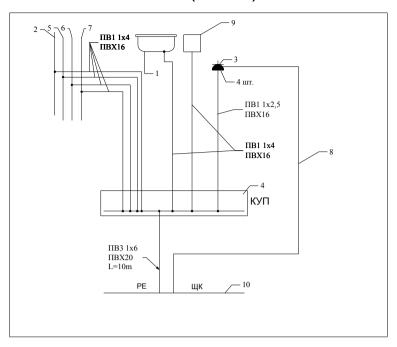


Указания к монтажу


Монтаж проводников СДУП выполнить в гофрированной ПВХнг трубе в пространстве за подшивными потолками по негорючим конструкциям, опуски к электроустановочным изделиям выполнить в штробах стен. При монтаже провода в полу, производить в гладкой (гофрированной) трубе, при подъеме по стене в ПВХ трубе по штробам. Монтаж проводников СДУП выполнить проводом ПВ1 сечением 1х2,5-к розеткам (к каждой своим проводом), 1х4-к металлическим частям оборудования, не находящимся под напряжением (металлические корпуса электроприборов, подключенные посредством присоединения к электровыводам без использования силовых розеток, металлические трубы водоснабжения, металлические поддоны ванн и душевых кабин и т.п.). 1х6-магистральные проводники, соединяющие КУПы с РЕ-шиной распределительного

Прокладка проводников СДУП в зоне укладки теплых полов запрещена.

- 1 металлический корпус ванной;
- 2 -экран нагревательного кабеля теплого пола в полу;
- 3 -заземляемая часть электрооборудования;
- 4 -коробка с шиной заземления (коробка уравнивания потенциалов);
- 5 -металлический стояк водопровода (холодная вода);
- 6 -металлический стояк водопровода (горячая вода);
- 7-металлический стояк отопления;
- 8 -защитный проводник, в составе групповой сети;
- 9- водонагреватель
- 10 -шина "РЕ" квартирного щитка.

						ВИРА.700-12-08.ЭОМ				
Изм	Кол.уч	Лист	N док	Подп.	Дата	Заказчик:Сонни	ков А	.в		
Разра	Разработал		В			г.Москва,	Стадия	Лист	Листов	
Прове	ерил	Яковлев				ниосква, Нагатинская наб., д.18, к.1, кв.25	Р	11	1.5	
Нач. с	отдела	Яковл	ев			riararrironarriaos, g. ro, m. r, no.20	1	11	13	
					Cycles augress a respective and a respec	ООО "Вира - Артст		000		
ГИП		Яковлев						Схема системы дополнительного уравнивания потенциалов		
Заказч	Заказчик Сонников				уравиныминогонцианов	× ×				

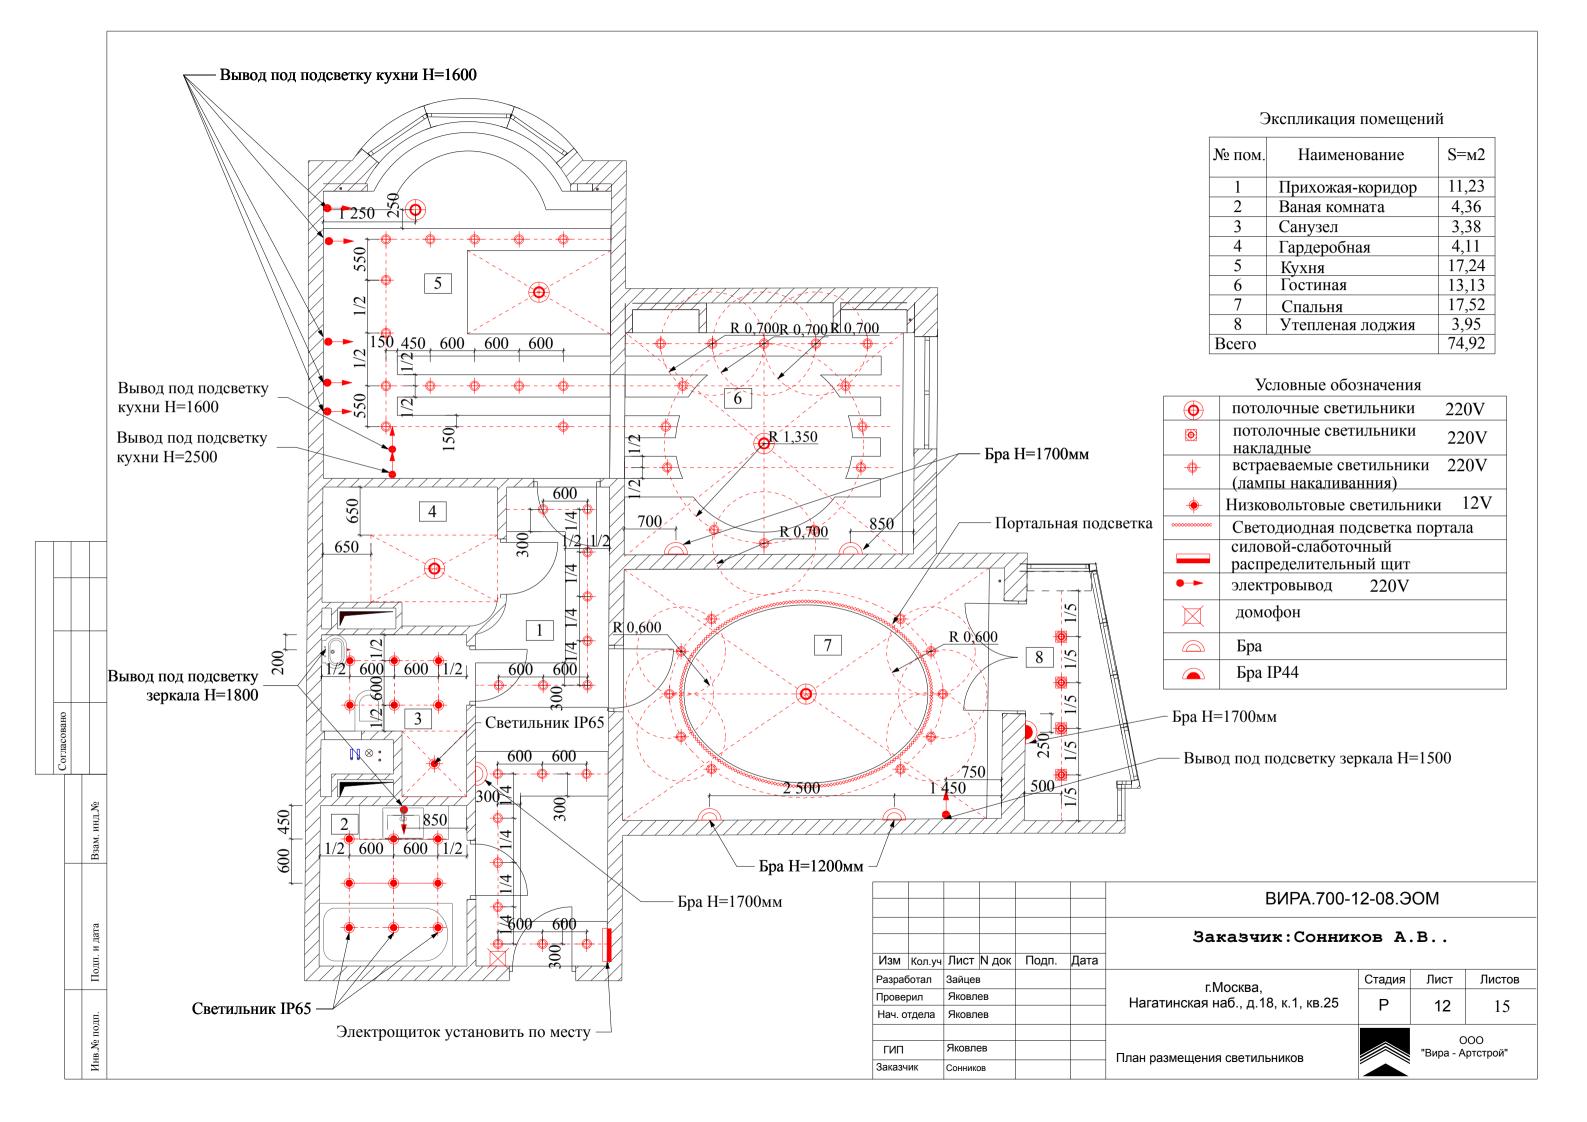

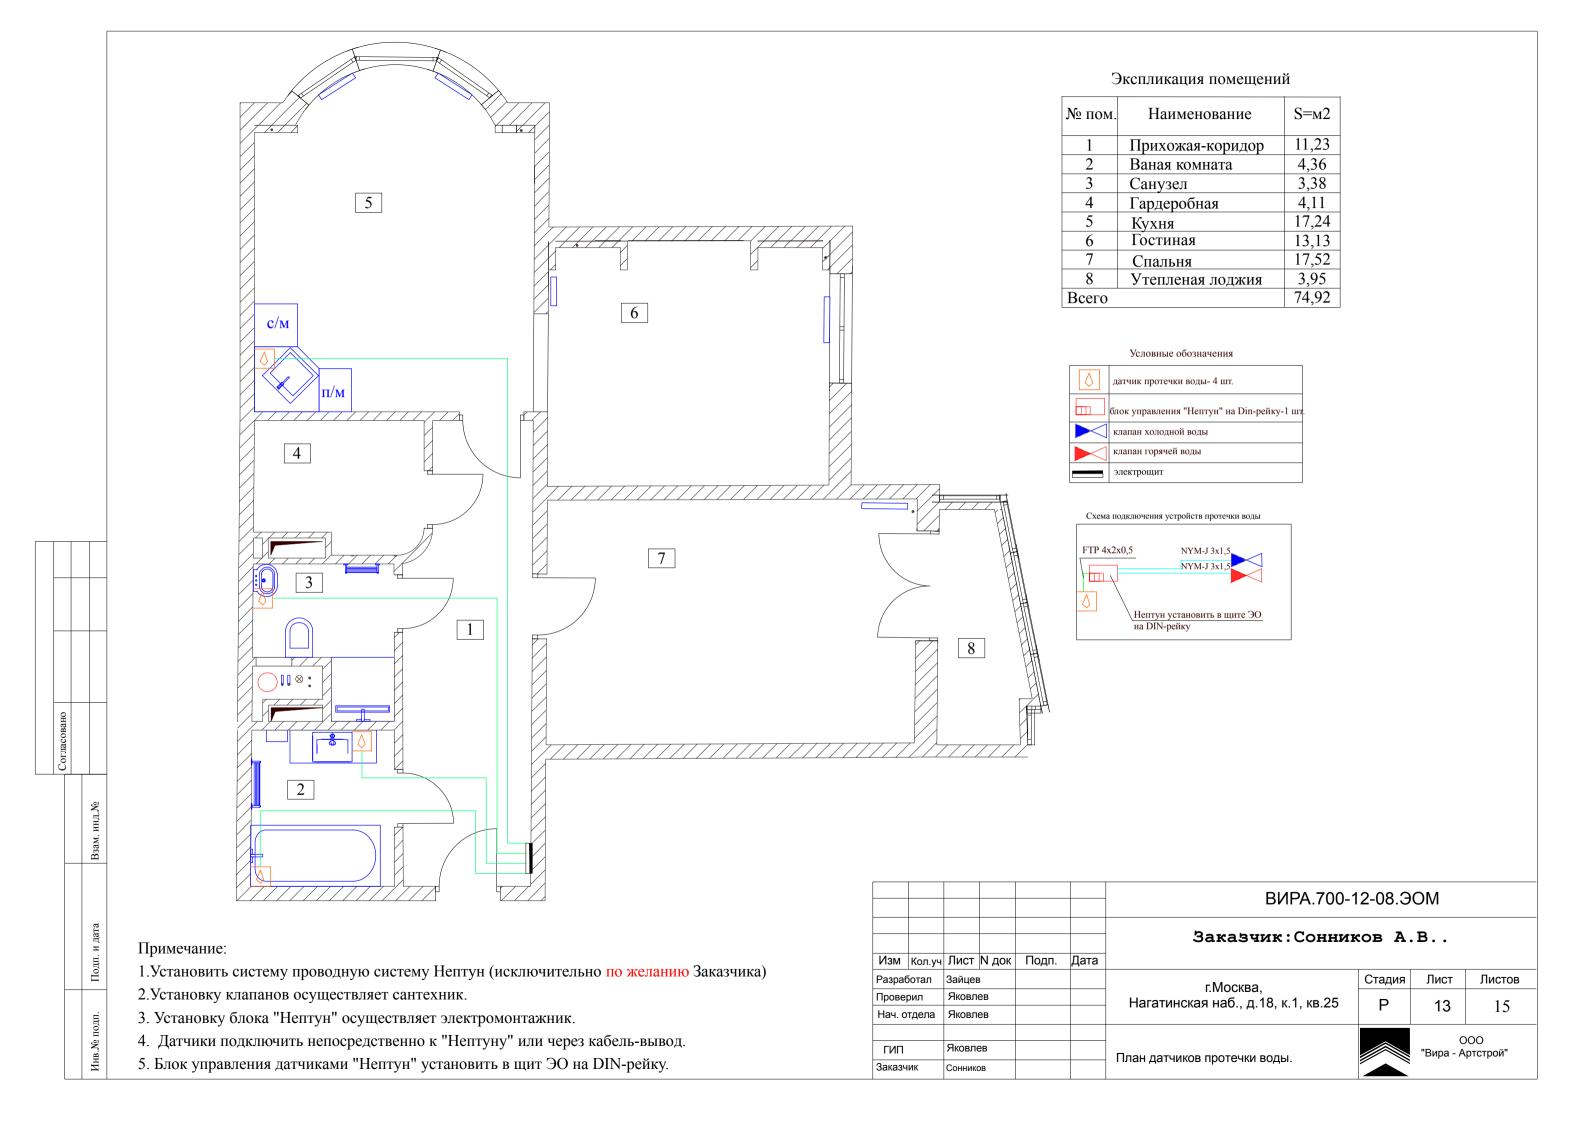

			2	
			3	
			4	O
			5	IIP
			6	
			7	
			8	O
			9	IIP IIP
			10	
			11	IIP
			12	
			13	
Оне			14	IIP IIP
Согласовано	o di di controllo			
		Взам. инд.№		
		ата		

Инв.№ подп.

Выключатели

Розетки

1	
2	P-44 @ O
3	
4	
5	
6	Θ
7	IP-44 ☐☐ ☐☐
8	
9	
10	
11	
12	
13	<u>@</u> тел
14	тв @ ••••••••••••••••••••••••••••••••••••
15	
16	

Розетки

<u></u>
тел
@ TB
P-44 (2)

Розетки эл.220v -54шт.

Розетки IP-44 -11шт.

Телефонные розетки -4шт.

ТВ розетки -5шт.

Интернет розетка -6шт.

Выключатель одноклавишный -5шт.

Выключатель одноклавишный проходной -1шт.

Выключатель двухклавишный проходной - 10шт.

Выключатель двухклавишный -6шт.

Одинарная рамка -16шт.

Двойная рамка -18шт.

Тройная рамка -10шт.

Четверная рамка -6шт.

Пятирная рамка - 2шт.

Условные обозначения:

Эл.Розетка

Розетка с повышенной пылевлагозащитой

Телефонная розетка

Телевизионная розетка

Интернет розетка

Выключатель одноклавишный

Выключатель двухклавишный

Выключатель одноклавишный проходной

Выключатель двухклавишный проходной

						ВИРА.700-12-08.ЭОМ						
Изм	Копли	Пист	N док	Подп.	Дата	Заказчик:Сонни	ков А	В				
				подп.	дата		T - T		_			
Разра	Разработал		3			г.Москва,	Стадия	Лист	Листов			
Проверил		Яковлев				Нагатинская наб., д.18, к.1, кв.25	Р	11	1.5			
Нач. отдела		Яковлев				Пагатинская нас., д. го, к. г, кв. 20		14	15			
									200			
ГИП	ГИП		Яковлев			Электрофурнитура	ООО "Вира - Артстрой"					
Заказчик		Сонников				Олектрофурпитура						

	Наименование и технические характеристики	Тип, марка, обозначение документа, опросного листа	Код оборудования, изделия, материала	Завод-изготовитель	Единица измерения	Количество	Масса единицы, кг	Примечан
1	2	3	4	5	6	7	8	9
	<u>Щитовое оборудование и материалы</u>							
ЩЭ	<u>Щит распределительный в составе:</u>							
	Щит распределительный на 48 модулей, встраиваемый	UK 540S		ABB	Компл.	1		
	Автоматический выключатель однополюсной 6 А	S201 C6		ABB	шт.	2		
	Автоматический выключатель однополюсной 10 А	S201 C10		ABB	шт.	2		
	Автоматический выключатель однополюсной 16 А	S201 C16		ABB	шт.	2		
	Автоматический выключатель трехполюсной 16 A	S203 C16		ABB	шт.	1		
	Автоматический выключатель дифференциального тока 16 А 30 мА	DS941 C16		ABB	шт.	12		
	У3О	F202-AC-40/0.1		ABB	шт.	1		-
		. 202716 13/017						+
	<u>Электрофурнитура</u>							
	Розетка ~220B IP22				шт.	39		
	Розетка ~220B IP44				шт.	26		
	Выключатель одноклавишный				шт.	5		
	Выключатель двухклавишный				шт.	4		
					wiii.	7		-
	Выключатель одноклавишный проходной				шт.	1		
	Выключатель двухклавишный проходной				шт.	10		
	Регулятор теплого пола				шт.	5		
	<u>Кабельные изделия</u>							
	Кабель силовой с медными жилами							
	3x1,5	NYM-J			М.	800		
	3x2,5	NYM-J			М.	400		
	5x4	NYM-J			М.	20		
	1x2,5	ПВ1			М.	15		
	1x4	ПВ1			М.	10		
	1x6	ПВ3			М.	10		-
	Расходные материалы							
	Труба ПВХ гофрированная D=16 мм				М.	810		+
	Труба ПВХ гофрированная D=20 мм				м.	450		
	Коробки установочные под розетки (не вкл. слаботочные)				шт.	70		+
	Коробки установочные под выключатели (удлиненные)				um.	20		+
	Коробки уравнивания потенциалов				шт.	1		
								+

Взам. инд.№

Подп. и дата

						ВИРА.700-12-08.ЭОМ						
Изм	Кол.уч	Пист	N пок	Подп.	Дата	Заказчик:Со	ников А	В				
	Разработал Проверил Нач. отдела		ј т д ок 3	тюдп.	дата	г.Москва,	Стадия	Лист	Листов			
Прове			Яковлев па Яковлев			нагатинская наб., д.18, к.1, кв.25	.25 P	15	15			
Нач. с						. iai a i i i i i i i i i i i i i i i i	1.1,10.20		13			
ГИП		Яковле	ев			Спецификация оборудования		С "Вира - А	ОО ртстрой"			
Заказч	Заказчик		Сонников			опецификация оборудования						